


КОНСТРУКЦИИ ДЕРЕВЯННЫЕ

Баня из профилированного бруса 140x142(135)h мм, гребенка по адресу: Новосибирская обл., г. Новосибирск

1032.ИПБ/06.19-КД

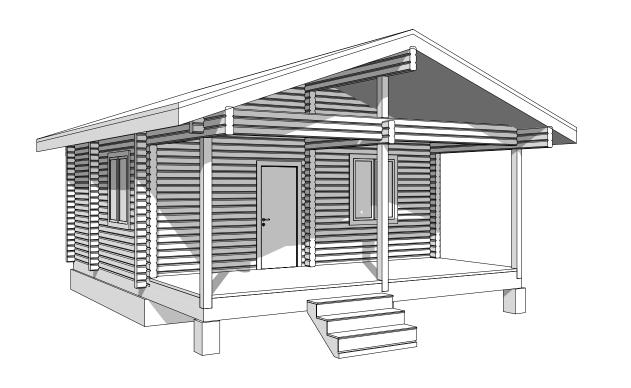

Директор: Голомидов Е.О.


Разработал: Плотникова В.А.


Проверил: Кулик В.А.


Н.контроль: Млынский В.Ю.

Заказчик: Черемушкина О.О.


Ηοβοςυδυρςκ 2019

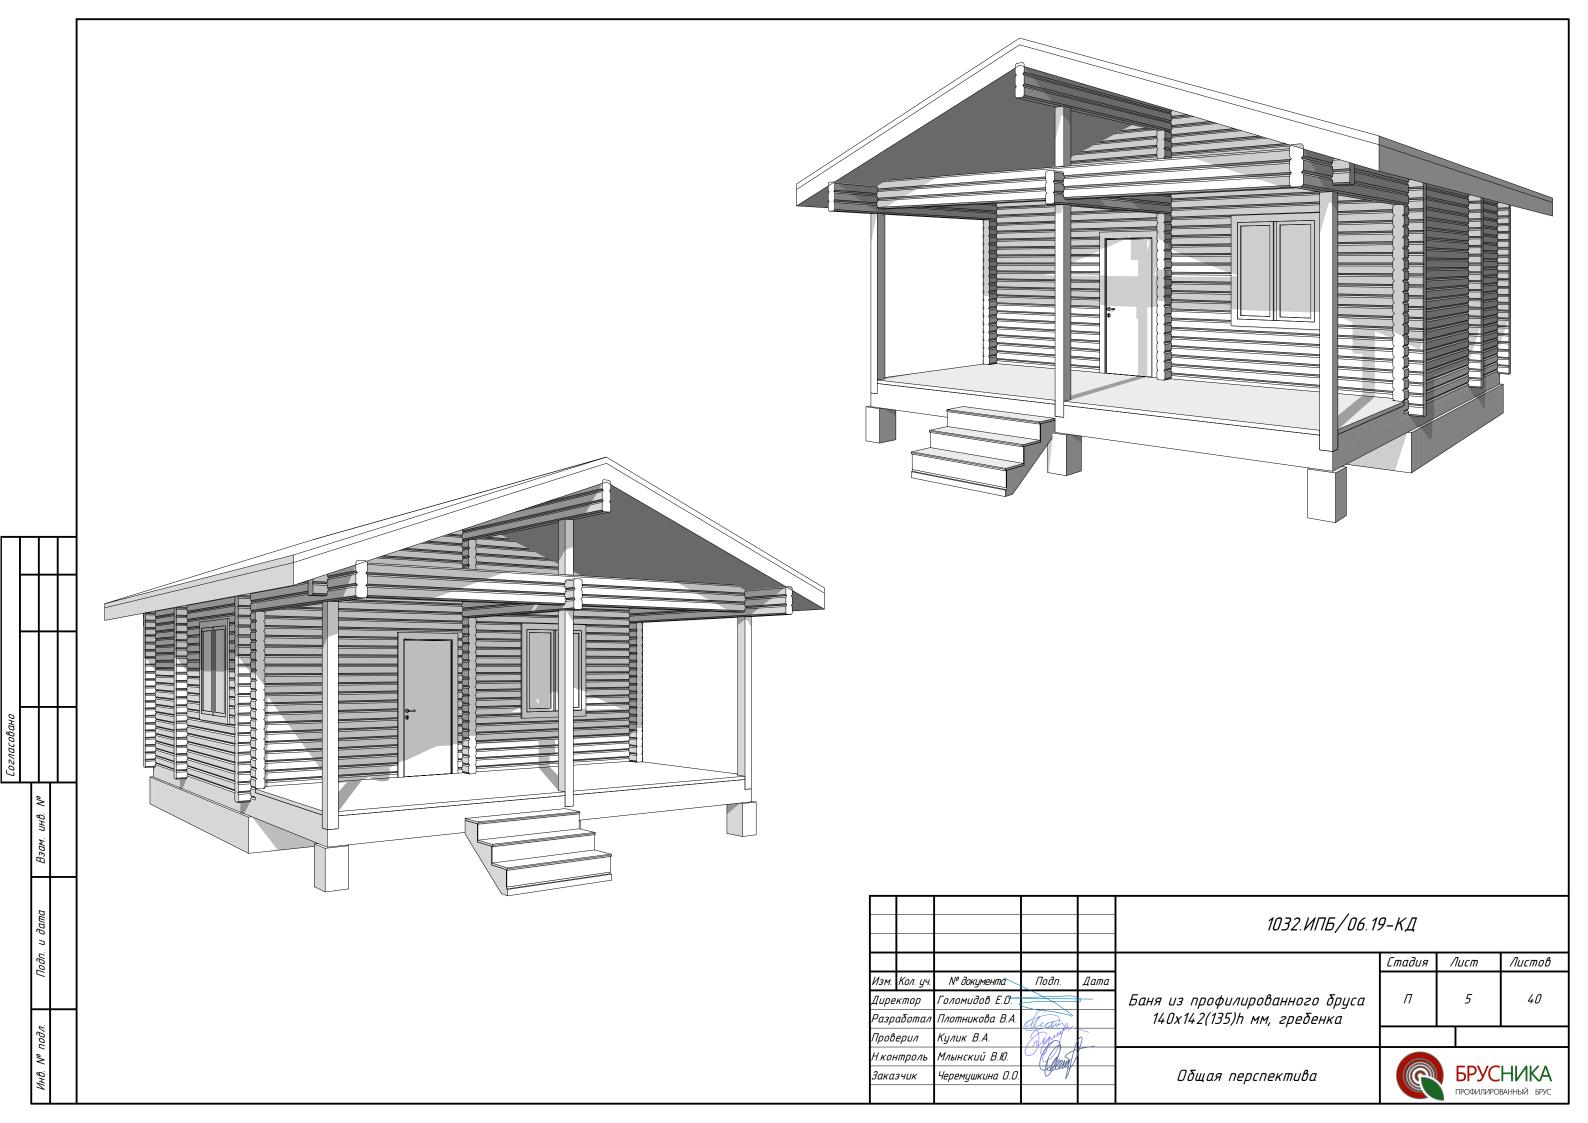

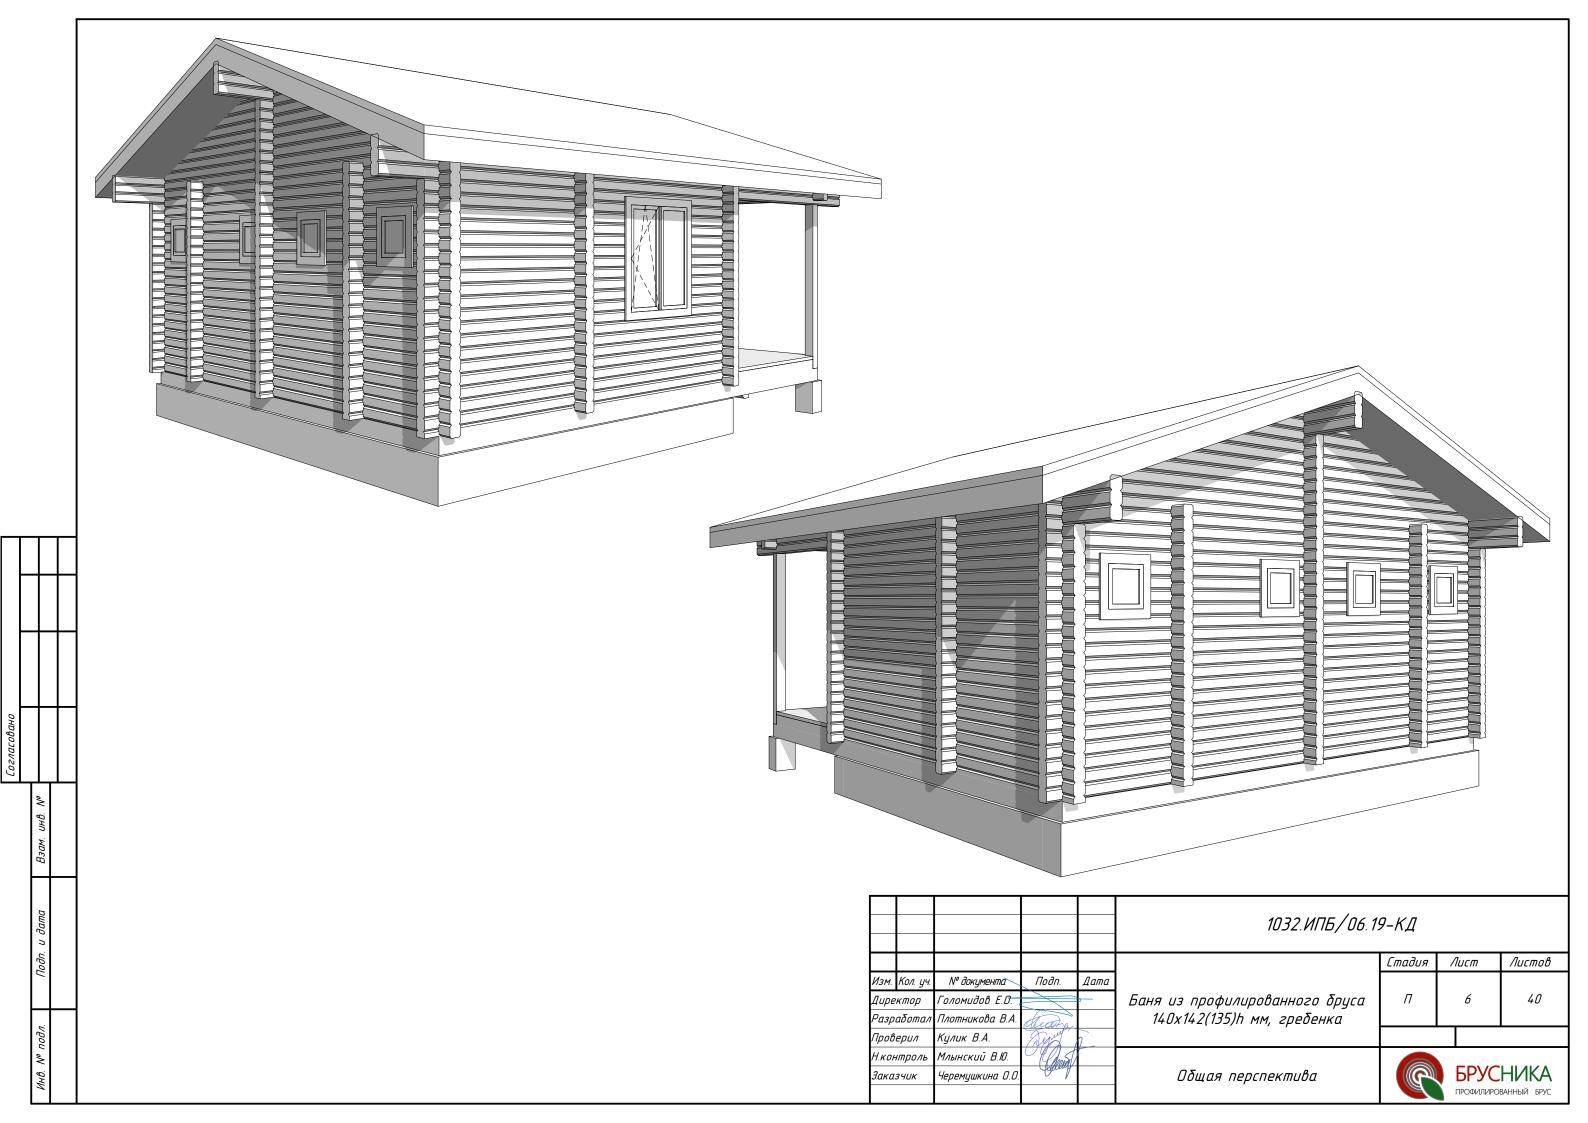


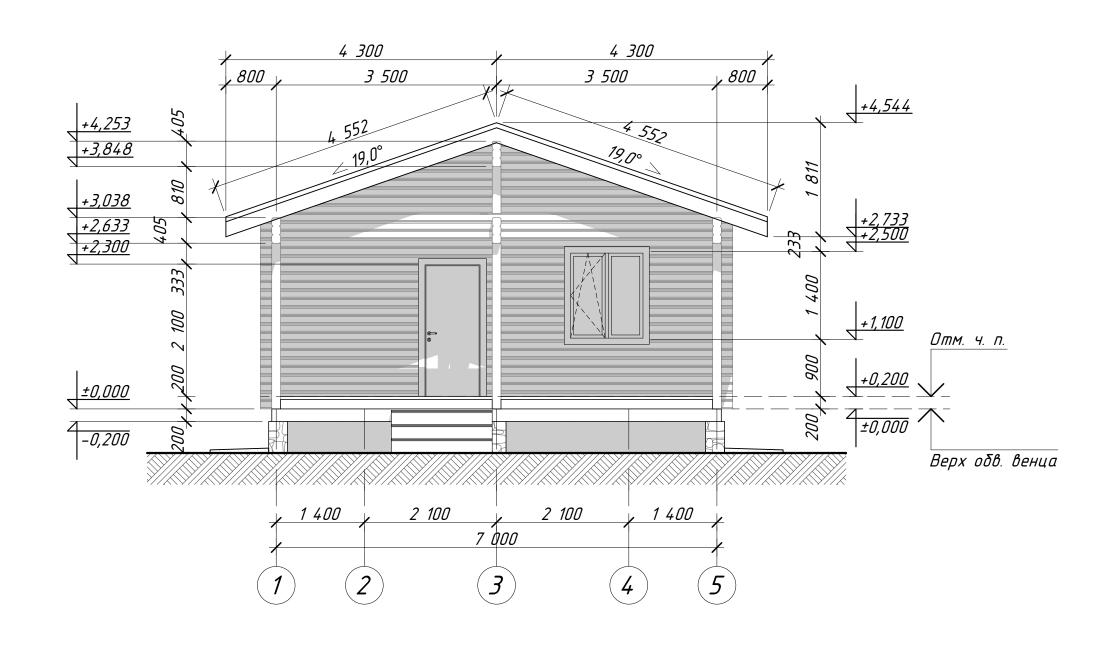


					1032.ИПБ/06.19-КД					
						Стадия	Лист	Листов		
Изм.	Кол. уч.	№ документа`	Подп.	Дата						
Дире	ектор	Голомидов Е.О.		<u> </u>	Баня из профилированного бруса	П	7	40		
Разр	αδοπαл	Плотникова В.А.	duan.		140х142(135)h мм, гребенка					
Προθ	Верил	Кулик В.А.	Deput	7 _						
Н.ког	нтроль	Млынский В.Ю.	(Canin)							
Зака	134UK	Черемушкина О.О.	Microff		Фасад 1–5 М 1:60		БРУС	НИКА		
							ПРОФИЛИРО	ВАННЫЙ БРУС		

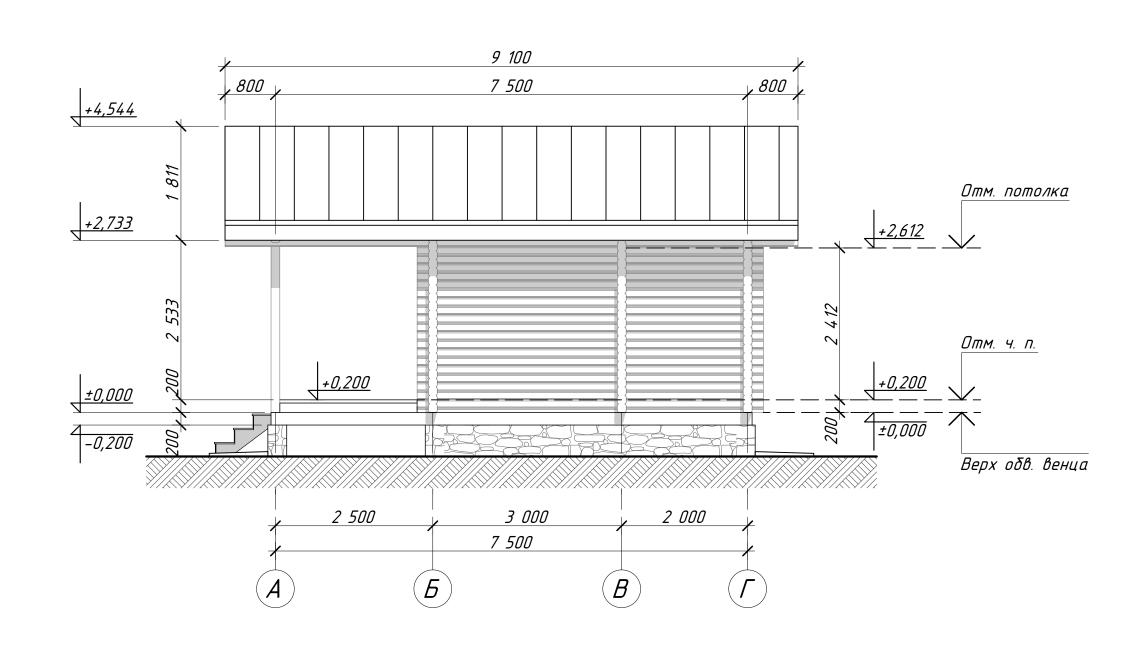

					1032.ИПБ/06.19-КД					
						Стадия	Лист	Листов		
Изм.	Кол. уч.	№ документа	Подп.	Дата						
Дир	ектор	Голомидов Е.О.		_	Баня из профилированного бруса	П	8	40		
Разр	οαδοπα/	Плотникова В.А.	duato		140х142(135)h мм, гребенка					
Проц	верил	Кулик В.А.	Terry	\ 						
Н.ко	нтроль	Млынский В.Ю.	(Annos)				- ED/	N. II 41 7 A		
Закс	134UK	Черемушкина О.О.	Spany		Фасад А-Г М 1:60			НИКА		
							ПРОФИЛИРО	ираппый БРУС		

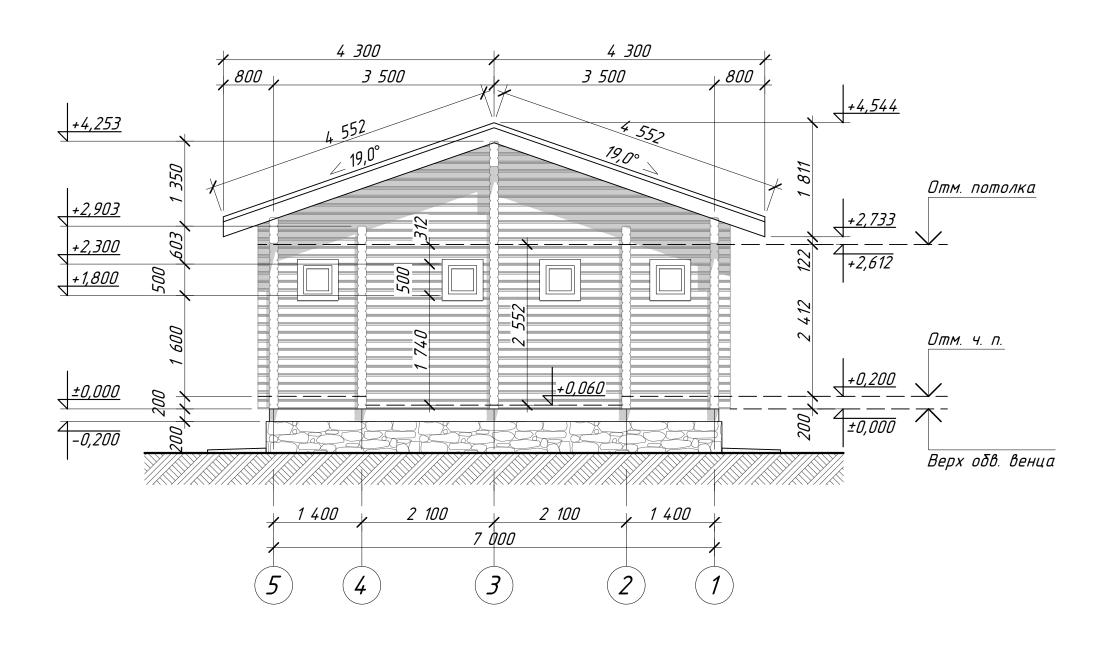


					1032.ИПБ/06.19-КД				
						Стадия	Лист	Листов	
Изм.	Кол. уч.	№ документа`	Подп.	Дата					
Дире	:ктор	Голомидов Е.О.		—	Баня из профилированного бруса	П	9	40	
Разр	αδοπαл	Плотникова В.А.	duar.		140х142(135)h мм, гребенка		<u> </u>		
Пров	Верил	Кулик В.А.	Deput	7	•				
Н.ко	нтроль	Млынский В.Ю.	C. C. Anniel				\	N. II 41 7 A	
Зака	134UK	Черемушкина О.О.	Comy		Фасад 5–1 М 1:60			НИКА	
							24701111		

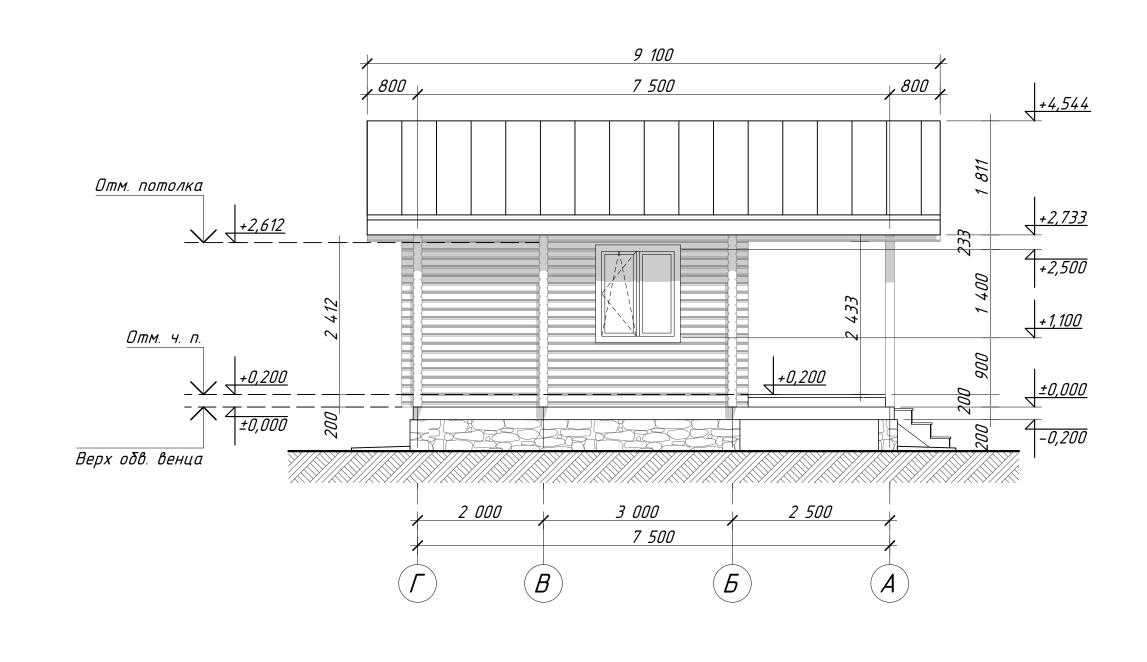

					1032.ИПБ/06.19-КД				
						Стадия	Лист	Листов	
Изм.	Кол. уч.	№ документа`	Подп.	Дата					
Дир	ектор	Голомидов Е.О.			Баня из профилированного бруса	П	10	40	
Разр	οαδοπαл	Плотникова В.А.	duar.		140х142(135)h мм, гребенка		<u> </u>		
Пров	верил	Кулик В.А.	Degran	7					
Н.ко	нтроль	Млынский В.Ю.	(Canin)				- ED/ (6	N. II 41 7 A	
Зака	134UK	Черемушкина О.О.	Carring		Фасад Г-А М 1:60			НИКА	
							34781711 0		


Экспликация помещений									
Nº	Наименование Площ								
1	Терраса	17,72							
2	Комната отдыха	9,76							
3	Кухня-столовая	9,76							
4	Раздевалка	2,34							
5	Парная	3,65							
6	Μοῦκα	3,65							
7	Санузел	2,34							
		49,22 m ²							

Ведомость проемов										
Наим.	Размеры проема (ШхВ)	Колво								
Д1	900x2 100	1								
Д2	800x2 100	3								
ДЗ	700x1 900	1								
DK-1	1 200x1 400	2								
0K-2	500x500	4								

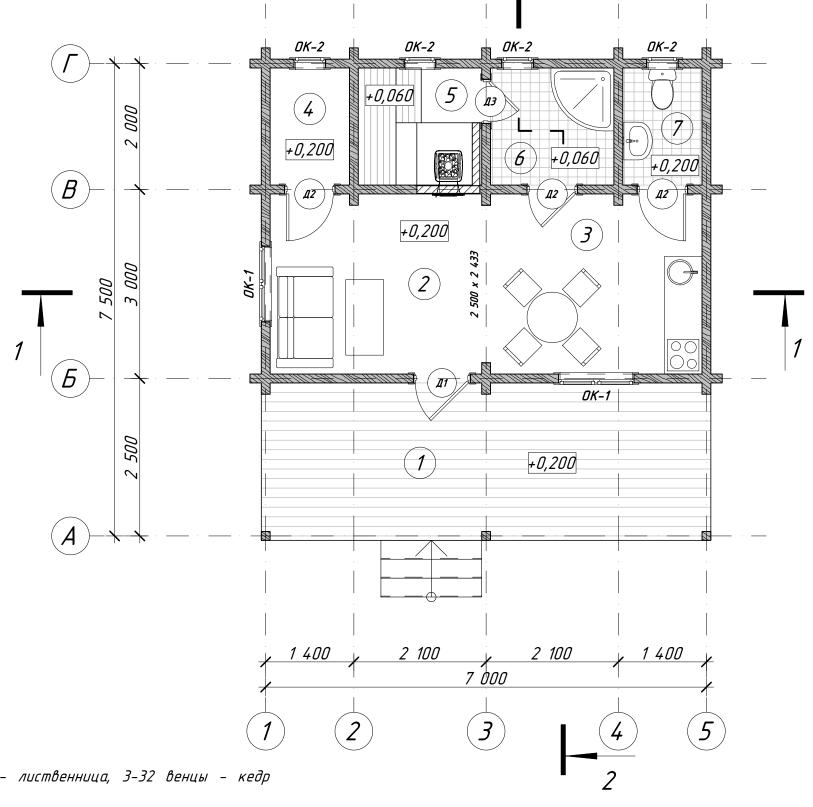

- 1. Стены дома брус 140x142(135)h мм, гребенка. 0-2 венцы лиственница, 3-32 венцы кедр естественной влажности.
- 2. За отметку +0,200 принят чистый пол помещений $N^{o}N^{o}1$, 2, 3, 4, 7 по экспликации. За отметку +0,060 принят чистый пол помещений $N^{o}N^{o}$ 5 и 6.
- 3. За отметку 0,000 принят верх обвязочного венца из лиственницы 200х200 мм.
- 4. Спецификацию заполнения оконных и дверных проемов см. на листе 26.
- 5. Расстановка мебели условная. Обозначение печи в парной условные. Габариты проема под печь определяются по месту.
- 6. Расположение и размеры окон в парной (помещение N^05) и мойке (помещение N^06) определить по месту.
- 7. На все дверные и оконные проемы предусмотреть пазование под обсадной брусок и монтаж обсадной коробки. Фактические размеры проемов после монтажа обсадной коробки на 100 мм меньше.
- 8. Высота оконных и дверных проемов соответсвует реальным размерам окон и дверей размеры оконных и дверных коробок не учтены.


					1032.ИПБ/06.19-КД					
						Стадия	Лист	Листов		
Изм.	Кол. уч.	№ документа`	Подп.	Дата						
Дире	ктор	Голомидов Е.О.		-	Баня из профилированного бруса	П	11	40		
Разр	αδοπαл	Плотникова В.А.	dust.		140х142(135)h мм, гребенка					
Προθ	Верил	Кулик В.А.	Deput	7_						
Н.кої	чтроль	Млынский В.Ю.	C (Canion)				- ED/ (6	1114174		
Зака	134UK	Черемушкина О.О.	еремушкина О.О.		План на отм. +0,200 и +0,060 М 1:60	P		НИКА БРУС		

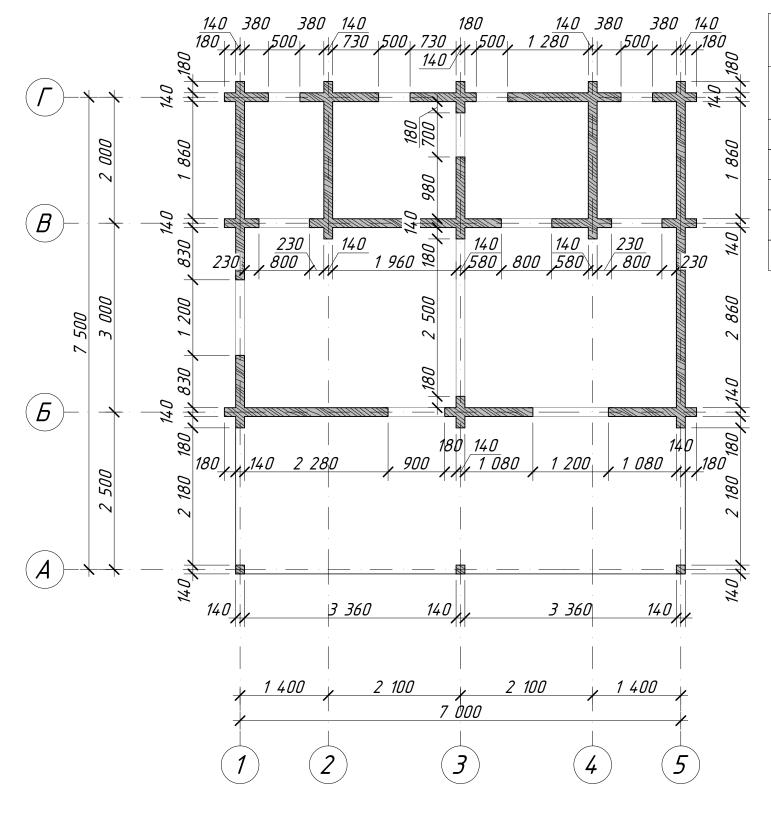

Ведомость проемов											
Наим.	Размеры проема (ШхВ)	Колво									
Д1	900x2 100	1									
Д2	800x2 100	3									
Д3	700x1 900	1									
0K-1	1 200x1 400	2									
0K-2	500x500	4									


- 1. Стены дома брус 140x142(135)h мм, гребенка. 0-2 венцы лиственница, 3-32 венцы кедр естественной влажности.
- 2. За отметку 0,000 принят верх обвязочного венца из лиственницы 200х200 мм.
- 3. Расположение и размеры окон в парной (помещение N^05) и мойке (помещение N^06) определить по месту.
- 4. Спецификацию заполнения оконных и дверных проемов см. лист 26.
- 5. На все дверные и оконные проемы предусмотреть пазование под обсадной брусок и монтаж обсадной коробки. Фактические размеры проемов после монтажа обсадной коробки на 100 мм меньше.
- 6. Высота оконных и дверных проемов соответсвует реальным размерам окон и дверей размеры оконных и дверных коробок не учтены.


					1032.ИПБ/06.19-КД				
						Стадия	Лист	Листов	
Изм	Кол. уч.	№ документа`	Подп.	Дата					
Дир	ектор	Голомидов Е.О.		-	Баня из профилированного бруса	П	12	40	
Раз	οαδοπαл	Плотникова В.А.	duan.		140х142(135)h мм, гребенка				
Про	верил	Кулик В.А.	Degrand	7_					
Н.ка	нтроль	Млынский В.Ю.	(Canoni)		CERCUERO SULVERI DA SULVERI ORMA O O O O O O O		ED) (C	1114174	
Закі	Заказчик	Черемушкина О.О.	Squary		Строительный план на отм. 0,000 М 1:60		БРУСНИКЛ ПРОФИЛИРОВАННЫЙ БРУ		
					1:00		ПРОФИЛИРО	ванный БРУС	

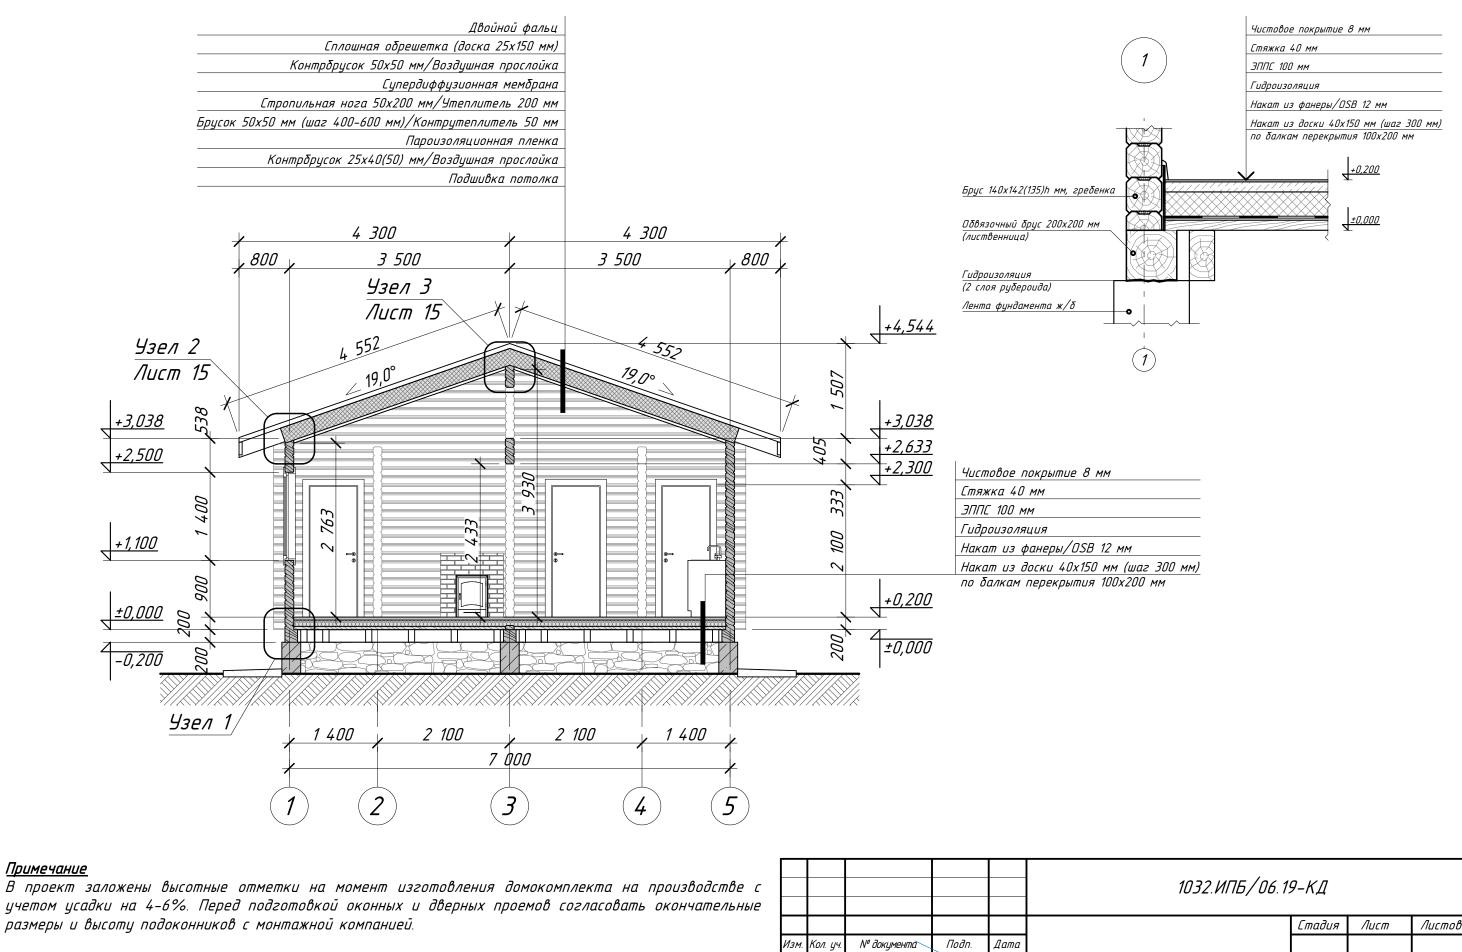


учетом усадки на 4-6%. Перед подготовкой оконных и дверных проемов согласовать окончательные размеры и высоту подоконников с монтажной компанией.

					1032.ИПБ/06.19-КД				
						Стадия	Лист	Листов	
Изм.	Кол. уч.	№ документа	Подп.	Дата					
Дир	ектор	Голомидов Е.О.			Баня из профилированного бруса	П	13	40	
Разр	οαδοπα/	Плотникова В.А.	duan		140x142(135)h мм, гребенка				
Проц	верил	Кулик В.А.	Tegrit						
Н.ко	нтроль	Млынский В.Ю.	(Camoril)				- ED/	N. II 41 7 A	
Зака	134UK	Черемушкина О.О.	Spring		Разрез 1-1 M 1:60			НИКА	
							т ігофиі ійіго	DENTITION BRYC	

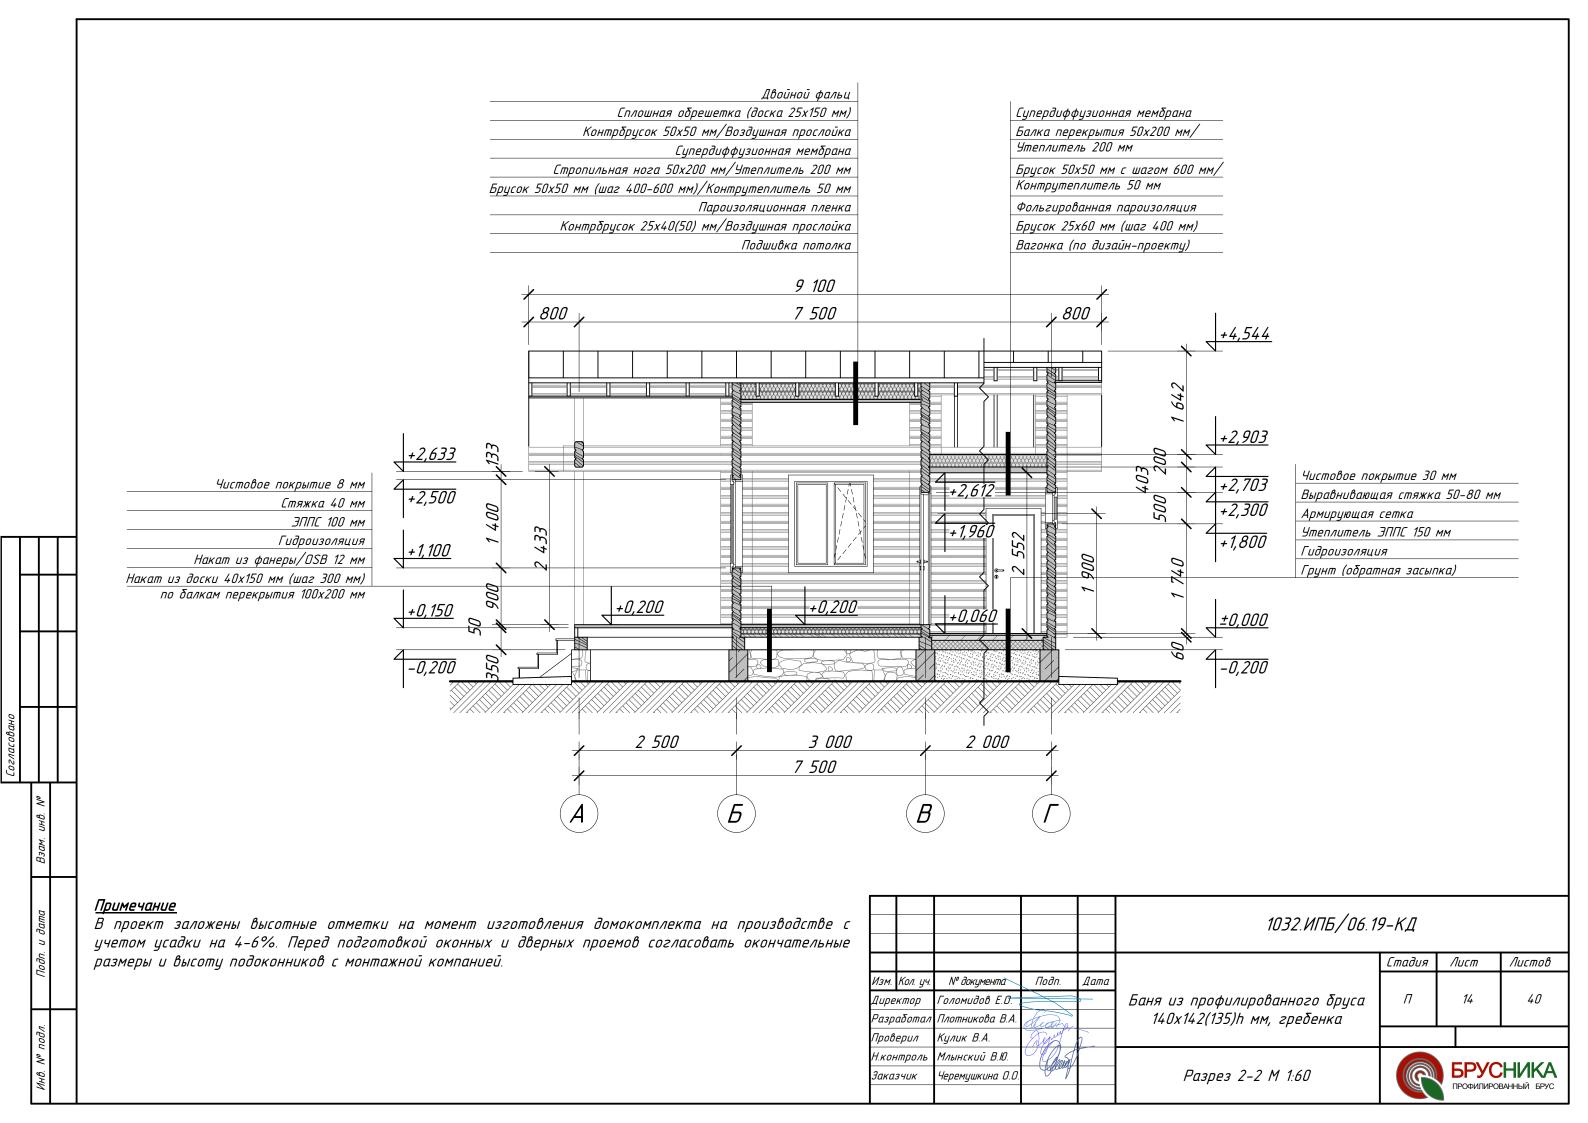


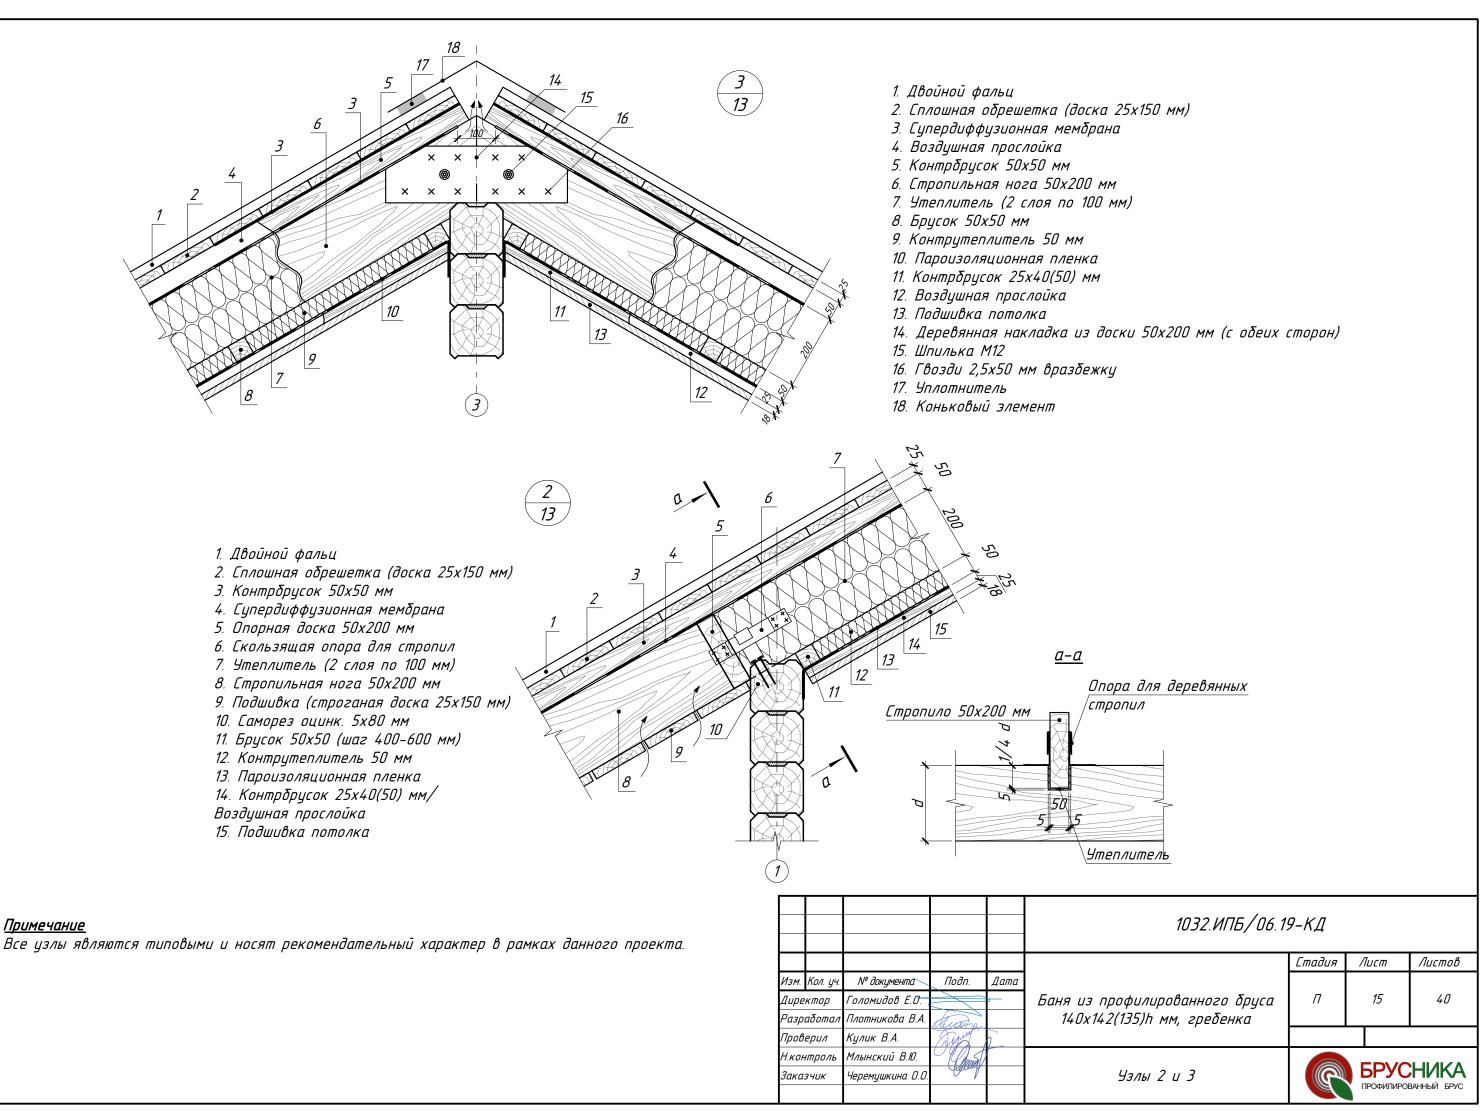

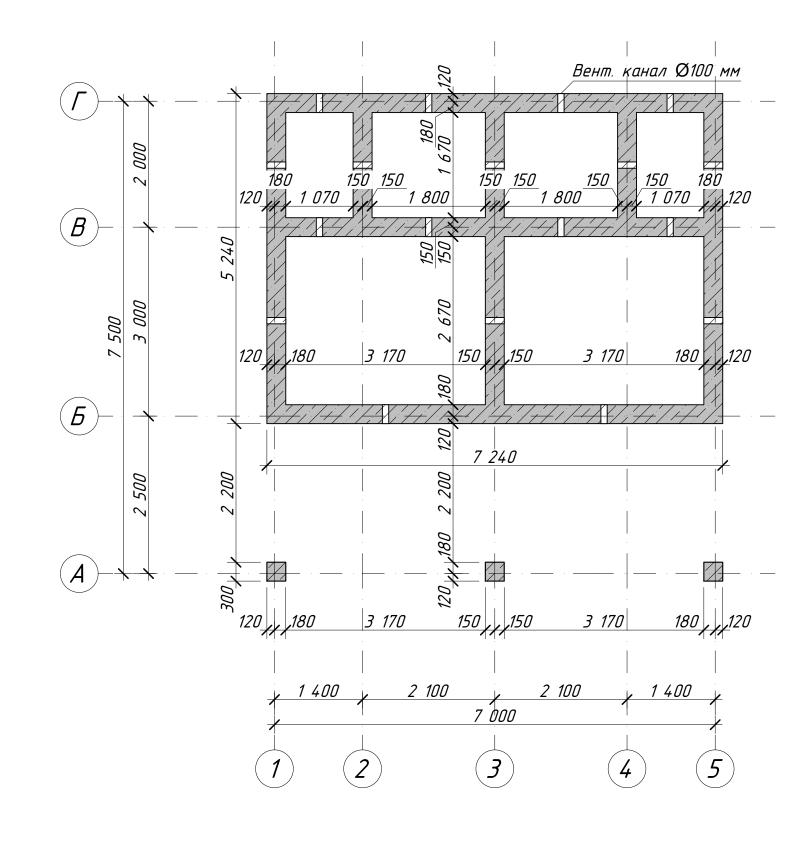

- 1. Отметка верха фундамента -0,200. За отметку 0,000 принят верх обвязочного венца.
- 2. План фундамента выполнен согласно конструктивным особенностям здания и нагрузочным точкам пересечения бревна как рекомендация, ввиду отсутствия данных о инженерно-геологических условиях.
- 3. Для выбора типа фундамента и разработки его чертежей требуется произвести инженерногеологические зыскания площадки строительства и разработать альбомы ГЛД и КЖ.
- 4. Поверхности фундамента необходимо обмазать горячим битумом на два слоя по холодной битумной грунтовке.
- 5. Снаружи по периметру дома заложить отмостку не менее 0,8 м, с учетом свеса кровли; вид и конструкцию отмостки отпределить по месту.


					1032.ИПБ/06.19-КД					
						Стадия	Лист	Листов		
Изм	Кол. уч.	№ документа`	Подп.	Дата						
Дир	ектор	Голомидов Е.О.			Баня из профилированного бруса	П	<i>16</i>	40		
Разі	οαδοπαл	Плотникова В.А.	duan		140х142(135)h мм, гребенка					
Про	верил	Кулик В.А.	Degran	7_						
Н.ко	нтроль	Млынский В.Ю.	Games !				- ED/ (6	N. II 41 7 A		
Закі	, Заказчик	Черемушкина О.О.	Spring		План фундамента М 1:60			НИКА		
							т інофиі ійно	юмппыкі БРУС		

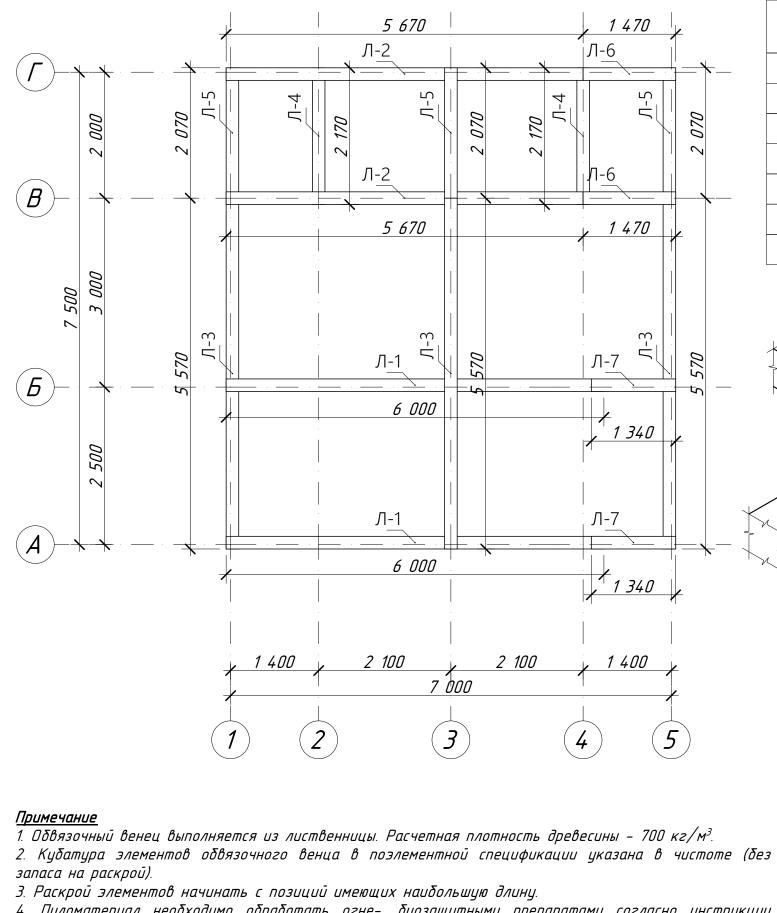

Спецификация элементов обвязочного венца

Поз.	Оδозначение	Наименование	Колво	Масса ед., кг	Объем
/1-1	ΓΟCT 8486-86	Балка, брус 200x200, L=6,00 м	2	168,00	0,48
11-2	ΓΟCT 8486-86	Балка, брус 200x200, L=5,67 м	2	<i>158,76</i>	0,46
/1-3	ΓΟCT 8486-86	Балка, брус 200x200, L=5,57 м	3	<i>155,96</i>	0,66
/1-4	ΓΟCT 8486-86	Балка, брус 200x200, L=2,17 м	2	60,76	0,18
/1-5	ΓΟCT 8486-86	Балка, брус 200x200, L=2,07 м	3	57,96	0,24
Л-6	ΓΟCT 8486-86	Балка, брус 200x200, L=1,47 м	2	41,16	0,12
/1-7	ΓΟCT 8486-86	Балка, брус 200x200, L=1,34 м	2	37,52	0,10

Аксонометрии стыковки обвязочного венца М 1:20

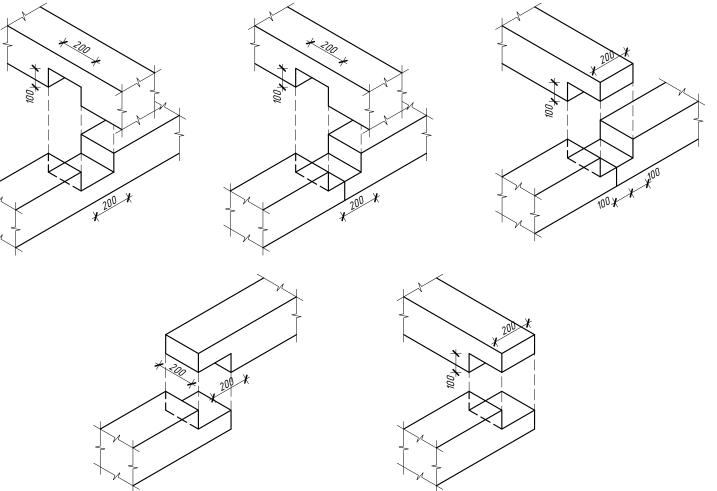

- 4. Пиломатериал необходимо обработать огне-, биозащитными препаратами согласно инструкции производителя.
- 5. В местах соприкосновения с фундаментом предусмотреть два слоя гидроизоляции из рубероида (гидростеклоизола).
- 6. Сборка обвязочного венца осуществляется способом в полдерева.
- 7. Оδвязочный венец закрепить к фундаменту анкерами М16 с шагом 2 м.

1032.ИПБ/06.19-КД

Изм.	Кол. уч.	№ документа	Подп.	Дата	
Дире	ктор	Голомидов Е.О.			Баня из профилированного бруса
Ραзραδοπαл Πλ		Плотникова В.А.	Lucaro		140х142(135)h мм, гребенка
Пров	ерил	Кулик В.А.	Degrand	7 _	
Н.кон	нтроль	Млынский В.Ю.	O (Append)		

Заказчик

Черемушкина О.С

План обвязочного венца М 1:60




Лист


Листов

Стадия

П

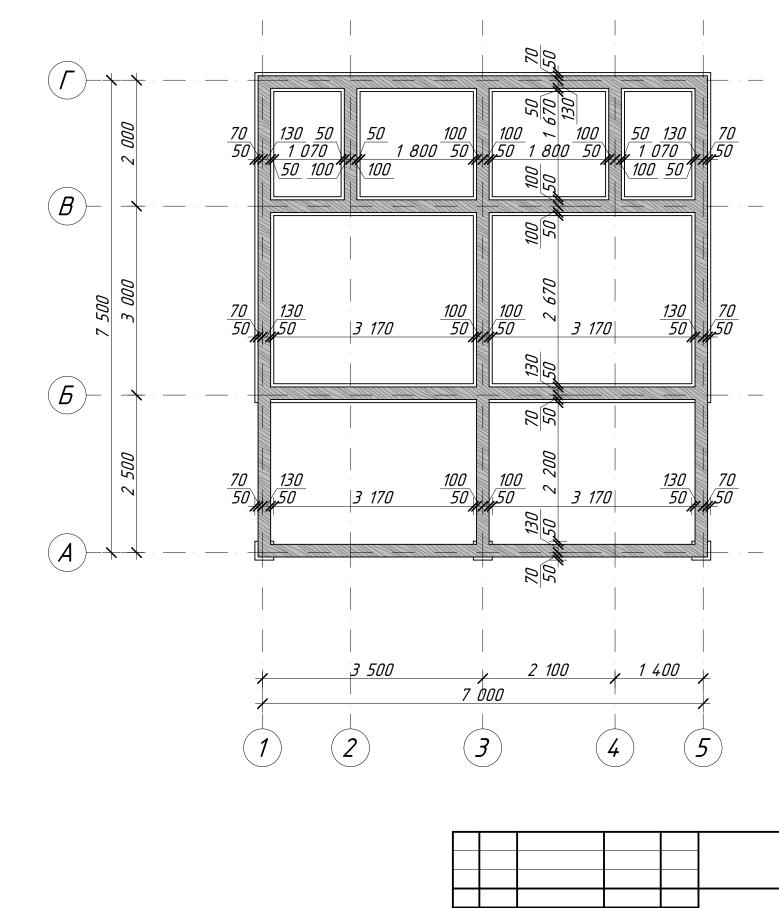

					1032.ИПБ/06.1	9-КД		
						Стадия	Лист	Листов
Изм.	Кол. уч.	№ документа`	Подп.	Дата				
Дире	≘ктор	Голомидов Е.О.			Баня из профилированного бруса	П	18	40
Разр	οαδοπαл	Плотникова В.А.	Lucara		140x142(135)h мм, гребенка			
Пров	верил	Кулик В.А.	Terry	7_				
Н.ко	нтроль	Млынский В.Ю.	Game)		Πασυ πρυβαρχυ οδβαρουμορο βουμα κ		- EDV	N. II 41 7 A
Зака	13 ЧИК	Черемушкина О.О.	Grang		План привязки обвязочного венца к фундаменту М 1:60	P		НИКА БРУС

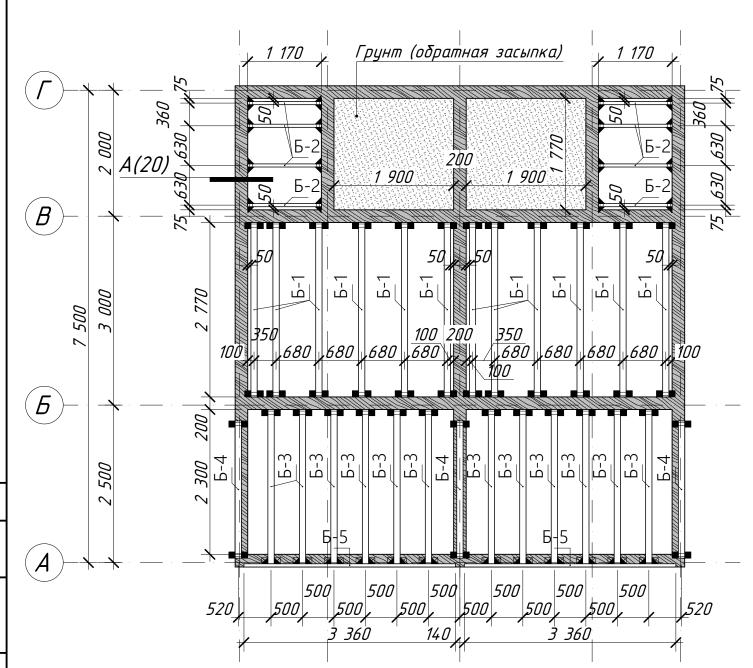

	Спецификация элементов перекрытия на отм. 0,000							
Поз.	Оδозначение	Наименование	Колво	Масса ед., кг	Объем			
Б-1	ΓΟCT 8486-86	Балка, брус 100x200, L=2,77 м	12	38,78	0,72			
Б-2	ΓΟCT 8486-86	Балка, брус 50x200, L=1,17 м	8	8,19	0,08			
Б-3	ΓΟCT 8486-86	Балка, брус 100x150, L=2,45 м	12	25,73	0,48			
Б-4	ΓΟCT 8486-86	Балка, брус 100x150, L=2,18 м	3	22,89	0,09			
<i>Б-5</i>	ΓΟCT 8486-86	Балка, брус 50x150, L=3,36 м	2	17,64	0,06			
Οδ-1	Петротех	Опора бруса 175x45x51x1,2 мм, раскр. (Американка)	16		0,00			
0δ-2	Петротех	Опора бруса 140x76x100x2,0 мм, раскр.	42		0,00			
Ук	Петротех	Уголок крепёжный 90x90x65x2мм (У)	24		0,00			

Наименование	Оδозначение на плане	Эскиз
Опора открытая 50 мм (Оδ-1)	A	
Опора открытая 100 мм (Об-2)	■=■	
Уголок крепежный усиленный (Ук)		

2 100


7 000

2 100


- 2. Балки перекрытия сосна естественной влажности 550 кг/м³.
- 3. Кубатура элементов перекрытия в поэлементной спецификации указана в чистоте (без запаса на раскрой).
- 4. Раскрой элементов начинать с позиций имеющих наибольшую длину.
- 5. Пиломатериал необходимо обработать огне-, биозащитными препаратами согласно инструкции производителя.

					1032.ИПБ/06.1.	9-КД		
						Стадия	Лист	Λυςποβ
Изм.	Кол. уч.	№ документа`	Подп.	Дата				
Дире	ктор	Голомидов Е.О.		-	Баня из профилированного бруса	П	<i>19</i>	40
Разр	αδοπαл	Плотникова В.А.	duato		140х142(135)h мм, гребенка			
Προβ	Верил	Кулик В.А.	Terry)				
Н.кон	нтроль	Млынский В.Ю.	Same?	G Agnisol 1	Cyona pacpo dowowa z dowowana			
Зака	ЗЧИК	Черемушкина О.О.	Glang		Схема расположения элементов перекрытия на отм. 0,000 1:60			НИКА ВАННЫЙ БРУС

Состав пола на отм. +0,000 в помещениях №№ 5 и 6 М 1:15

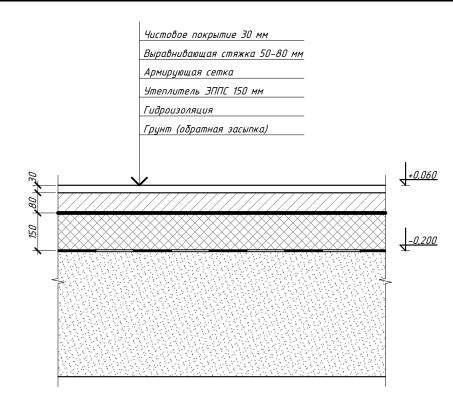

Состав пола на отм. +0,000 в помещениях №№ 2, 3, 4, 7 М 1:15

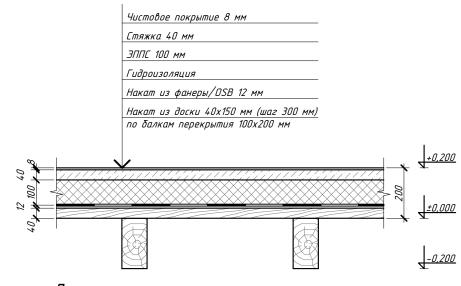


<u>Примечание</u>


Влагозащитные и пароизоляционные пленки должны быть проклеены скотчем.

<u>Примечание</u>


- 1. Смотреть совместно с листом 19.
- 2. Все узлы являются типовыми и носят рекомендательный характер в рамках данного проекта.

<u>Схема крепления балок к обвязочноми венци М 1:10</u>

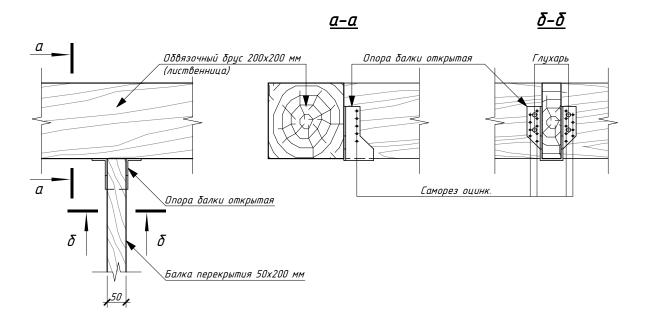

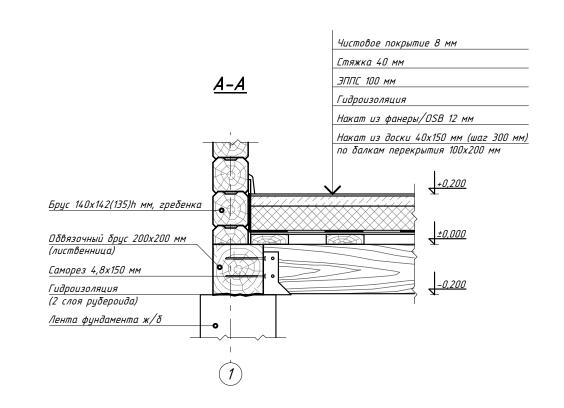


					1032.ИПБ/06.1	9-КД		
						Стадия	Лист	Листов
Изм. 1	Кол. уч.	№ документа`	Подп.	Дата				
Дирек	стор	Голомидов Е.О.		—	Баня из профилированного бруса	П	20	40
Разра	ιδοπαл	Плотникова В.А.	Lucaro		140х142(135)h мм, гребенка			
Прове	рил	Кулик В.А.	Tegrand	7_				
Н.конп	проль	Млынский В.Ю.	(Cansol)		Сечение A-A, состав пола на отм. +		- EDV	1114174
Заказчик		Черемушкина О.О.	Spring		сечение A-A, состао пола на отт. + 0,000, схема крепления балок			НИКА ВАННЫЙ БРУС
					о,ооо, схеми крепления ойлок		ПРОФИЛИРО	ванный врус

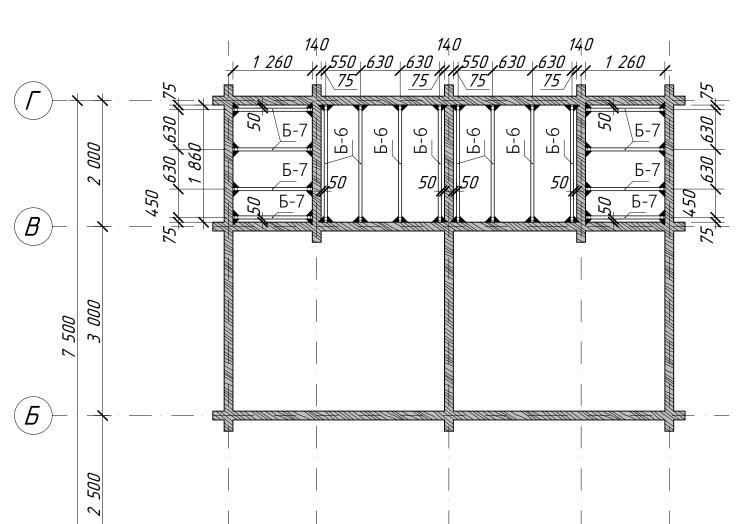

	Спецификация элементов перекрытия на отм. +2,703								
Поз.	Оδозначение	Наименование	Колво	Масса ед., кг	Объем				
Б-6	ΓΟCT 8486-86	Балка, брус 50x200, L=1,86 м	8	13,02	0,16				
Б-7	ΓΟCT 8486-86	Балка, брус 50x200, L=1,26 м	8	8,82	0,08				
0δ-1	Петротех	Опора бруса 175x45x51x1,2 мм, раскр.(Американка)	32		0,00				

<u> Состав перекрытия на отм. +2,703 М 1:15</u>

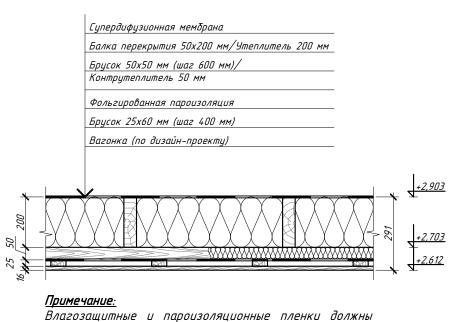

быть проклеены скотчем.

Наименование	Обозначение на плане	Эскиз
Опора открытая 50 мм (Оδ-1)	A	
Опора открытая 100 мм (Об-2)	■=■	
Уголок крепежный усиленный (Ук)	\	

Поимечание

1. Привязка балок дана по центру элементов. За отметку +2,703 принята нижняя грань балок перекрытия.


2 100

7 000

2 100


- 2. При монтаже балок перекрытия согласовать отверстие под дымоход.
- 3. Балки перекрытия сосна естественной влажности 550 кг/м³.
- 4. Кубатура элементов перекрытия в поэлементной спецификации указана в чистоте (без запаса на раскрой).
- 5. Раскрой элементов начинать с позиций имеющих наибольшую длину.
- 6. Пиломатериал необходимо обработать огне-, биозащитными препаратами согласно инструкции производителя.
- 7. Влагозащитные и пароизоляционные пленки в перекрытии должны быть проеклеены скотчем.


					1032.ИПБ/06.1	9-КД		
						Стадия	Лист	Листов
Изм.	Кол. уч.	№ документа`	Подп.	Дата				
Дире	ктор	Голомидов Е.О.		.	Баня из профилированного бруса	П	21	40
Разр	αδοπαл	Плотникова В.А.	dust.		140х142(135)h мм, гребенка			
Пров	ерил	Кулик В.А.	Deput	7 _				
Н.кон	нтроль	Млынский В.Ю.	(Canoni)		Cyang paspagawayug pagwaymah		- ED) (6	N. II 41 7 A
Зака	ЗЧИК	Черемушкина О.О.	Sycary		Схема расположения элементов перекрытия на отм. +2,703 М 1:60	P		НИКА БРУС

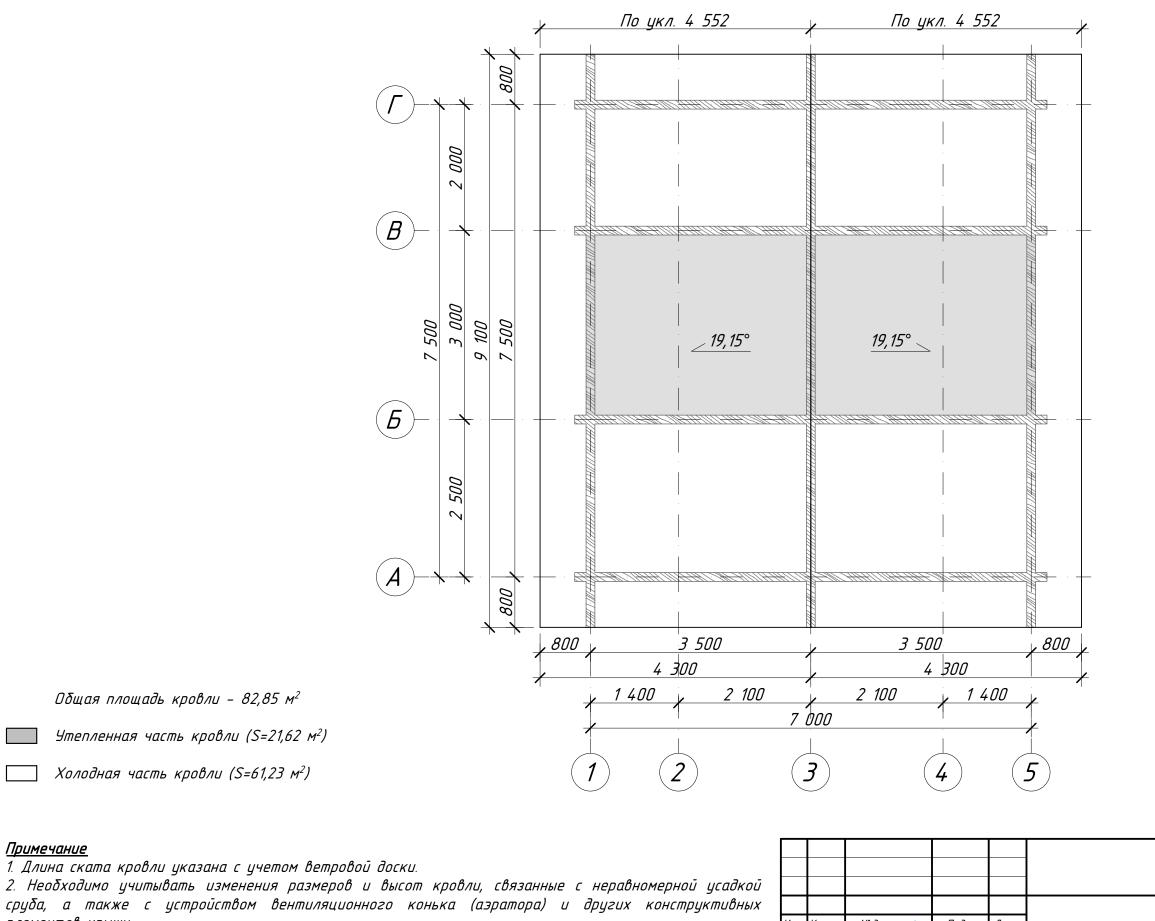


- элементов крыши.
- 3. Длины и площади скатов уточнить после монтажа стропильной системы.
- 4. Перед заказом кровельных материалов необходимо выполнить контрольные замеры скатов кровли.
- 5. Заказ кровельного материала проводить с учетом добавочных коэффициентов на отходы и монтаж.
- 6. Отверстия под дымоходы и вентиляционные трубы согласовать по месту, если таковые имеются.

				1032.ИПБ/06.1	9-КД		
					Стадия	Лист	Листов
Изм. Кол. уч	. № документа́	Подп.	Дата				
Директор	Голомидов Е.О.		-	Баня из профилированного бруса	П	22	40
Разработа	п Плотникова В.А.	dusto.		140x142(135)h мм, гребенка			
Проверил	Кулик В.А.	Deary	7_				
Н.контроль	Млынский В.Ю.	(Anniv				- ED/ (6	N. II 41 7 A
Заказчик	Черемушкина О.О.	- Grandy		План кровли М 1:75	P		НИКА

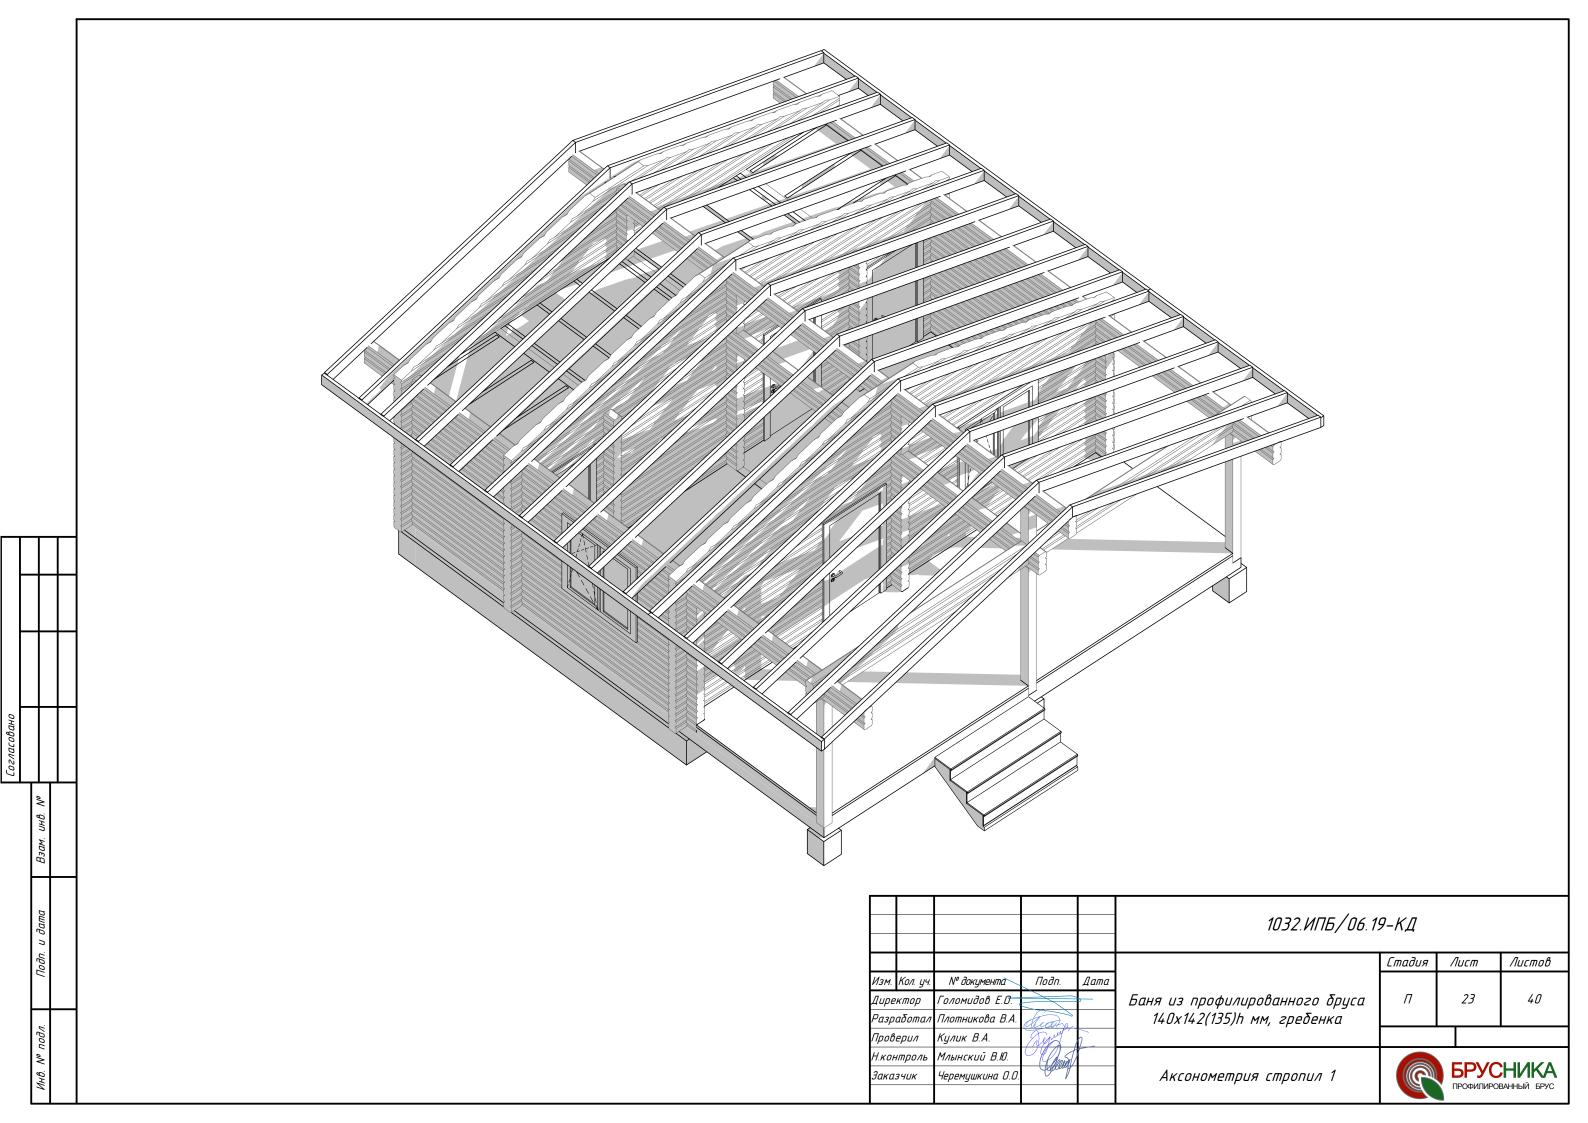

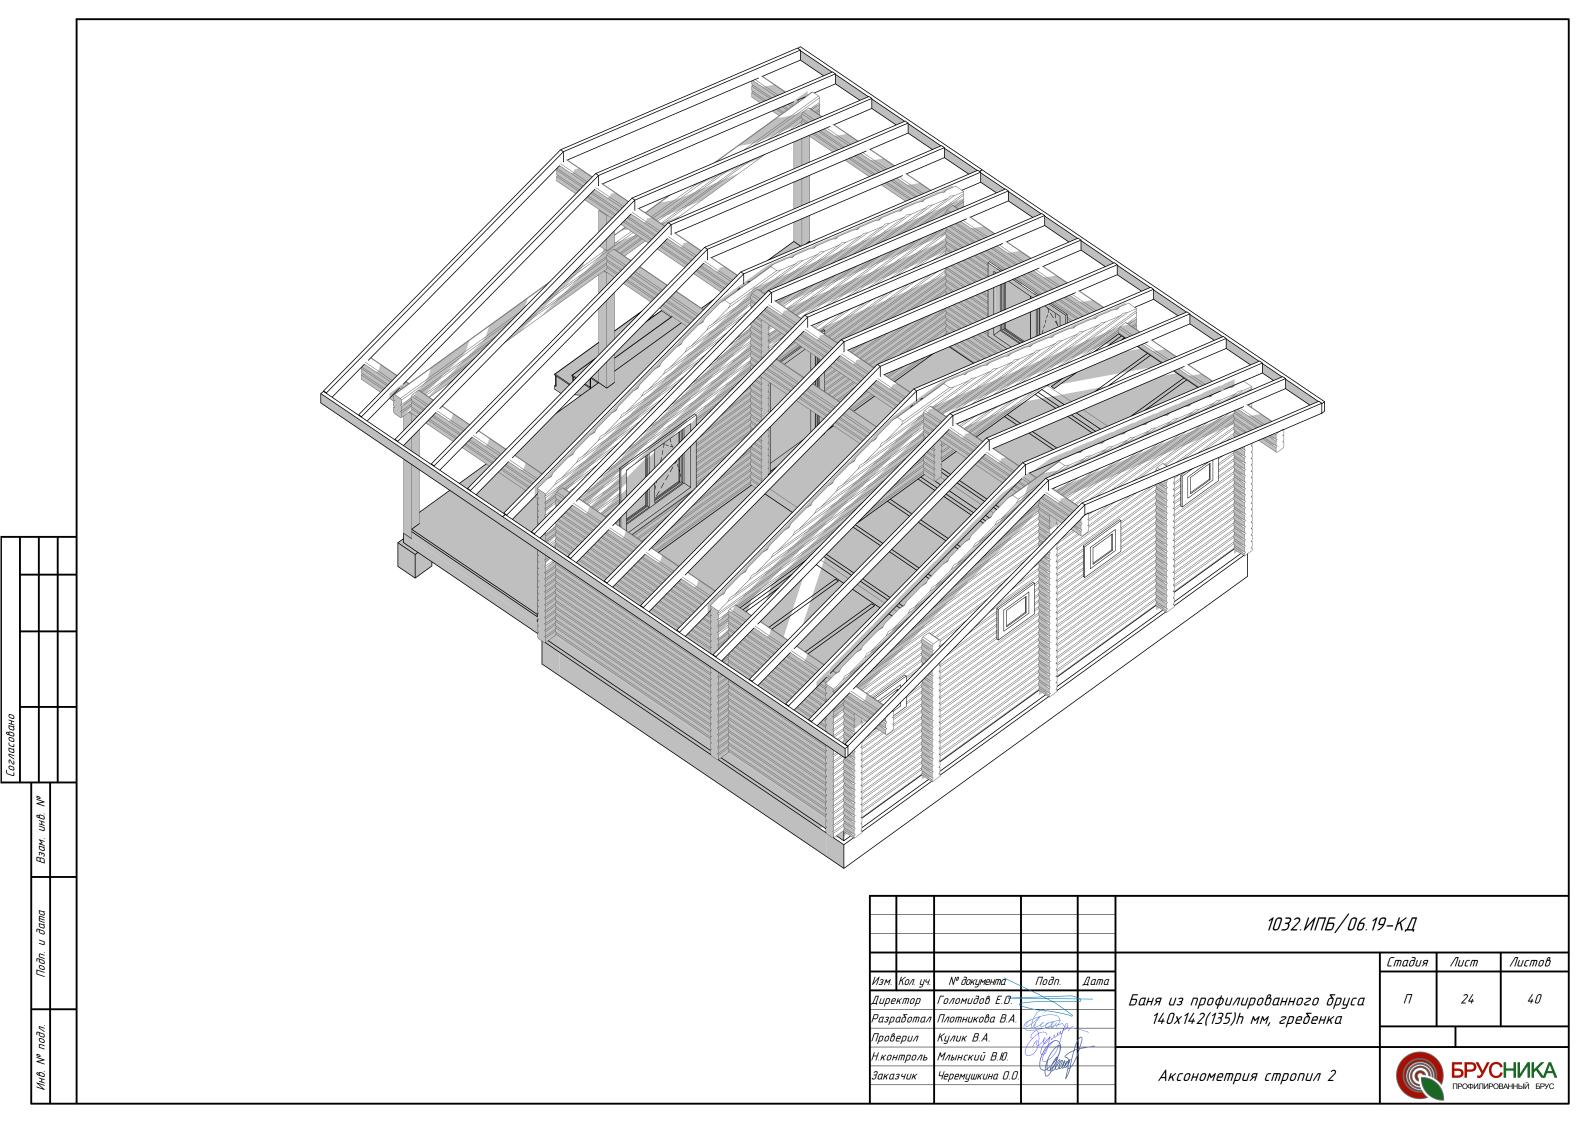


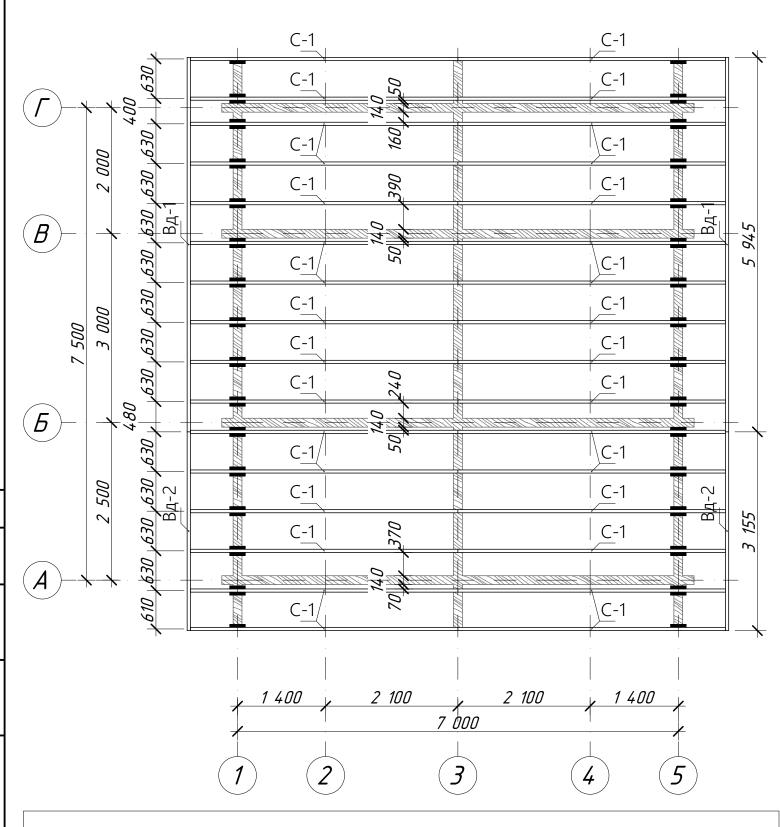

Спецификация элементов стропильной системы

Поз.	Оδозначение	Наименование	Колво	Масса ед., кг	Обьем
В∂-1	ΓΟCT 8486-86	Ветровая доска, брус 50x200, L=5,95 м	2	41,62	0,12
В∂-2	ΓΟCT 8486-86	Ветровая доска, брус 50x200, L=3,15 м	2	22,08	0,06
Ос	Петротех	Комплект для дерев. стропил 390*40*250*2	60		0,00
<i>L-1</i>	ΓΟCT 8486-86	Стропило, брус 50x200, L=4,57 м	32	31,98	1,28

Схема утепления стропил М 1:10

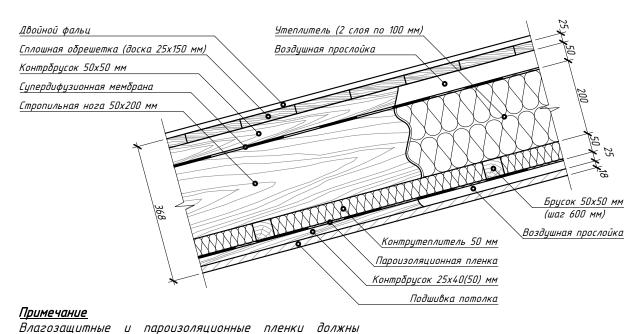

Примечание

быть проклеены скотчем.

- 1. Расчетная плотность древесины 550 кг/м³ (сосна).
- 2. Допускается изменение положения стропильных ног ±100мм.
- 3. Кубатура элементов стропильной системы в поэлементной спецификации указана в чистоте (без запаса на раскрой).
- 4. Раскрой элементов начинать с позиций имеющих наибольшию длини.
- 5. Пиломатериал необходимо обработать огне-, биозащитными препаратами согласно инструкции производителя.
- б. При монтаже стропильной системы согласовать отверстие под дымоход.
- 7. Узел является типовым и носит рекомендательный характер в рамках данного проекта.

Злементы крепежа стропильной системы						
Наименование	Обозначение на плане	Эскиз				
Комплект для стропил скользящая опора (Ос)	_					
Опора балки закрытая 50 мм (Об-з)	K					
Уголок крепежный усиленный (Ук)						

					1032.ИПБ/06.19-КД				
						Стадия	Лист	Листов	
Изм.	Кол. уч.	№ документа`	Подп.	Дата					
Директор		Голомидов Е.О.		<u> </u>	Баня из профилированного бруса	П	25	40	
Разработал		Плотникова В.А.	Lusto.		140х142(135)h мм, гребенка				
Проверил		Кулик В.А.	Tegrand	7	•				
Н.контроль		Млынский В.Ю.	(Gansil)		Cyang pacpagayayya zaayaymah		- ED) (C	1114174	
Заказчик		Черемушкина О.О.	Againg		Схема расположения элементов стропильной системы М 1:60	БРУСНИ			
					стропальной састемы 14 1:00	ПРОФИЛИРОВАННЫЙ БРУС			

Ведомость заполнения оконных и дверных проемов								
Наим.	Конфигурация	Размеры проема (ШхВ)	Колво	Площадь проема	Примечание			
Д1	•	900x2 100	1	1,89				
Д2	₽	800x2 100	3	1,68				
ДЗ	•	700x1 900	1	1,33				
0K-1		1 200x1 400	2	1,68				
0K-2		500x500	4	0,25				

- 1. Фронтальный вид дверных и оконных элементов носит рекомендательный характер. Доукомплектацию согласовать с заказчиком.
- 2. Перед подготовкой оконных и дверных проемов согласовать фактические размеры и высоту подоконников с монтажной компанией, выполнить замеры после сборки домокомплекта. При необходимости допилить проемы до проектных по месту.
- 3. В ведомости заполнения стоят габаритные размеры (Размер Ш х В) проемов. Фактическая ширина оконных и дверных блоков меньше на 100 мм засчет установки обсадной коробки. Высота оконных и дверных проемов соответствует фактическим, размеры оконных и дверных коробок не учтены.
- 4. Окончательное открывание оконных створок согласовать с заказчиком при заказе оконных блоков.
- 5. Окончательную ориентацию открывания дверных блоков согласовать с заказчиком при заказе дверей.
- 6. Вид окон дан со стороны фасада.

					1032.ИПБ/06.19-КД				
						Стадия	Лист	Λυстов	
Изм.	Кол. уч.	№ документа`	Подп.	Дата					
Дире	ктор	Голомидов Е.О.		-	Баня из профилированного бруса	П	26	40	
Разр	αδοπαл	Плотникова В.А.	duas.		140х142(135)h мм, гребенка				
Проверил		Кулик В.А.	Terry	7					
Н.контроль		Млынский В.Ю.	(Canon)		Padawasan dhannun u ayayuw			1 11 41 7 4	
Заказчик		Черемушкина О.О.	Monday		Ведомость дверных и оконных		БРУСНИКА		
					проемов	ПРОФИЛИРОВАННЫЙ БРУС			

